
PERJENTUNNEL 1. RÖHRE

VORTRIEBSKLASSE: VKL EQ-K-1

VKL EQ-ST-1 VKL EQ-So-1

Längsablauf (schematisch)

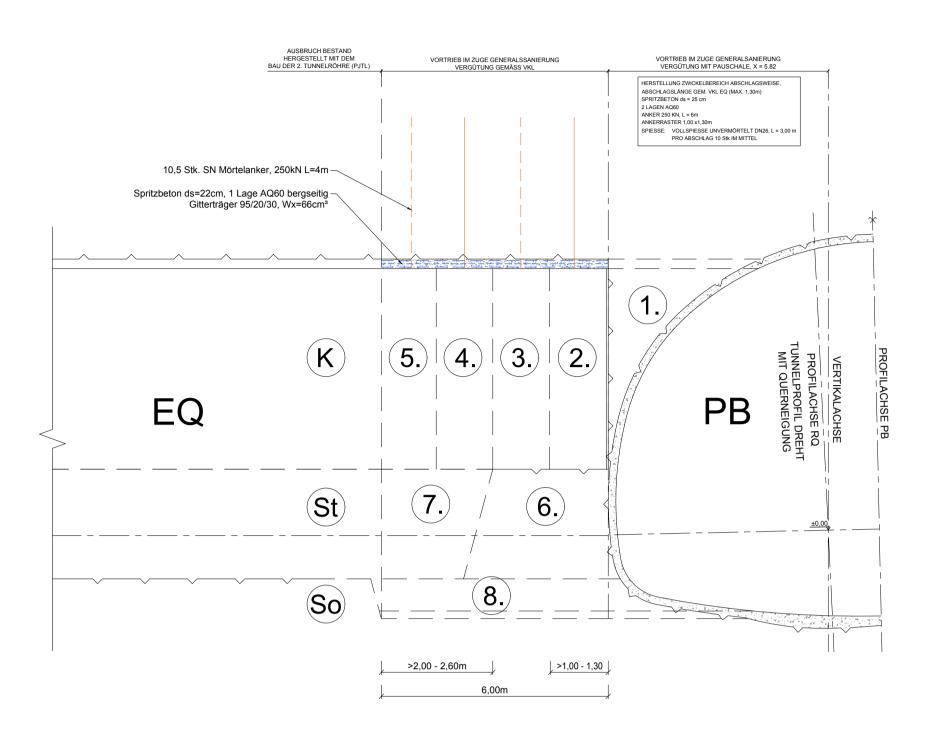

# Kalotte

	VORTRIEBSKLASSE EQ- K -1 Regelprofil EQ - Kalotte				Abschlagslänge Überprofil (ÜP) Übermass (Üm) Linie 1a Kalotte Linie 2 Kalotte		> 1,0 - 1,3 20 cm 10 cm 17,256 m 51,128 m²/lfm	
STÜTZMITTEL (bez. auf Abschlagslänge)		%	Menge/Ifm Tunnel	Einheit	BewFaktor	Teilzahl		
Anker	SN Mörtelanker 250kN	10,50 Stk	a' 4,0 m	100,00%	32,31	m	1,1	35,54
Baustahlgitter	bergseitig mit Bogen	22,43 m <sup>2</sup>	-	100,00%	17,26	m²	1,0	17,26
Tunnelbogen	Stahlgitterbogen 95/20/30	17,26 m	-	100,00%	13,27	m	2,0	26,55
Spritzbeton	Kalotte	22 cm	-	100,00%	3,80	m³	20,0	75,93
	Ortsbrust	5 cm	-	50,00%	0,98	m³	14,0	13,77
	Auffüllen geolog. bed. Mehrausbruch	1,00 m³	-	20,00%	,	m³	14,0	2,15
	Auffüllen von Spießzwickeln	0,28 m <sup>3</sup>	× .	100,00%	0,22	m³	14,0	3,06
SUMME							174,25	

### Strosse

					Abschlagslänge		> 2,0 -	2,6
	VORTRIEBSKLASSE EQ- ST-1				Überprofil (ÜP) Übermass (Üm)		20 cm 10 cm	
	Regelprofil EQ - Strosse				Linie 1a Strosse		5,916 m	
					Linie 2 Strosse		34,455 m²/lfm	
STÜTZMITTEL (bez. auf Abschlagslänge				%	Menge/Ifm Tunnel	Einheit	BewFaktor	Teilzahl
Anker	SN Mörtelanker 250kN	4,00 Stk	a' 4,0 m	100,00%	6,15	m	1,1	6,77
Baustahlgitter	bergseitig mit Bogen	15,38 m²	-	100,00%	5,92	m²	1,0	5,92
Tunnelbogen	Stahlgitterbogen 95/20/30	5,92 m	-	100,00%	2,28	m	2,0	4,55
Spritzbeton	Strosse	22 cm	-	100,00%	1,30	m³	20,0	26,03
	Ortsbrust	3 cm	-	50,00%	0,20	m³	14,0	2,78
	Auffüllen geolog. bed. Mehrausbruch	1,00 m <sup>3</sup>	-	20,00%	0,08	m³	14,0	1,08
SUMME								47,13


### Sohle

	VORTRIEBSKLASSE EQ - So-1				Abschlagslänge Überprofil (ÜP)		bis 15	*
	RP EQ - Sohlgewölbe				Übermass (Üm) Linie 1a Sohle		0 cm 10,959 m	
					Linie 2 Sohle		9,353 m²/lfm	
<u> </u>								
STÜTZMITTEL (bez. auf Abschlagslänge)				%	Menge/Ifm Tunnel	Einheit	BewFaktor	Teilzahl
Baustahlgitter	Sohle bergseitig ohne Bogen	10,96 m²	-	100,00%	10,96	m²		-
Spritzbeton	Sohle	20 cm	-	100,00%	2,19	m³		-


Regelprofil EQ\_04 mit Sohlgewölbe Aufweitung von GQ-Profil

Innenschalenstärke = 30cm

Regelquerschnitt

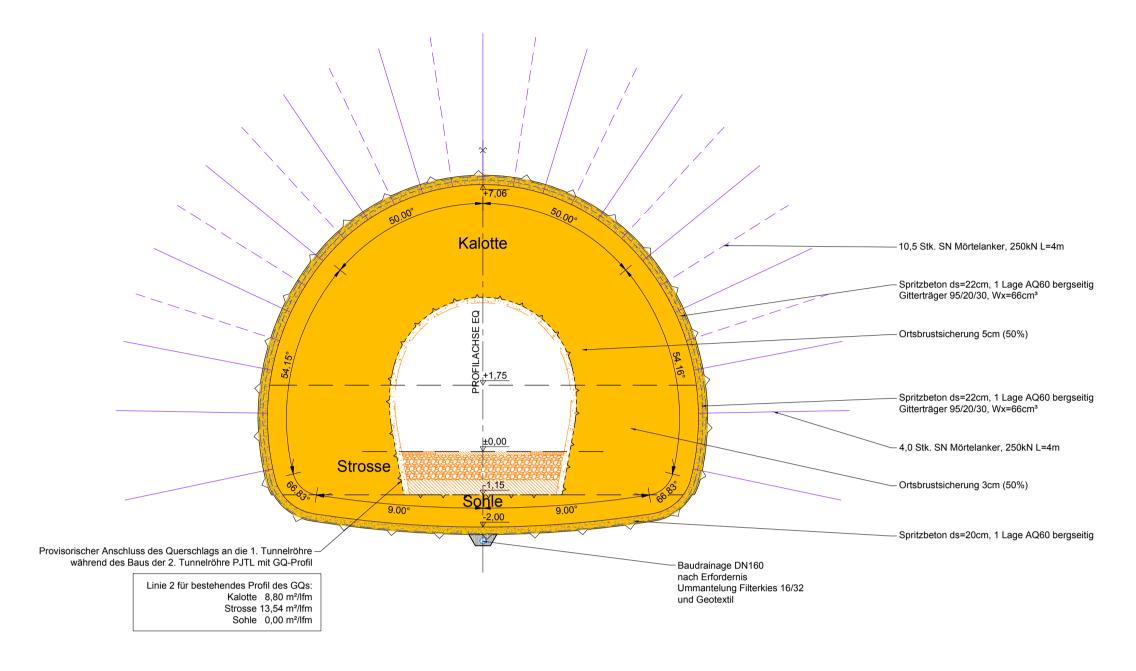

## Abwicklung / Ankerschema

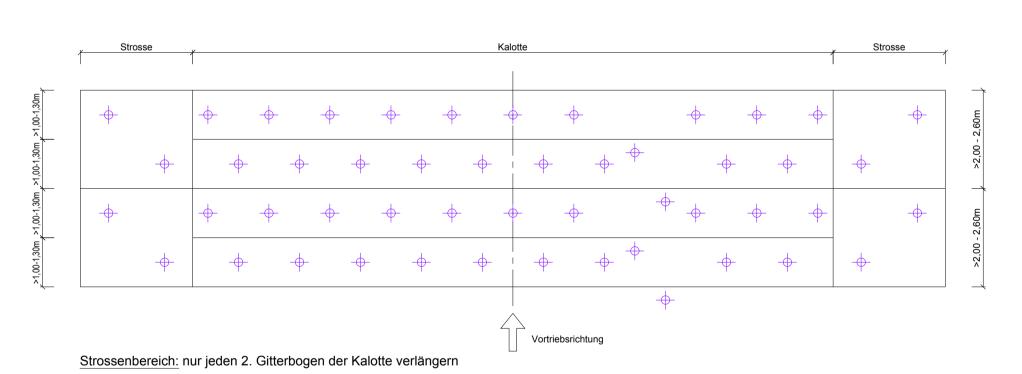

#### BAUABLAUF:

1. Ausbruch Kalotte 1.1 Abbruch Außenschale\* 1.1 Ausbruch Gebirge

Ausbau Kalotte Vorspritzen der Laibung

Bewehrung 1. Lage

 Bogen nach Erfordernis Spritzbeton 1. Lage

 Spiesseinbau Einspritzen Spieße

 Ankerung im 2. Abschlag hinter OB, Bewehrung 2. Lage nach jedem Abschlag, auf 1. Lage

3. Ausbruch Strosse

• Spritzbeton 2. Lage

3.1 Abbruch Außenschale\* 3.1 Ausbruch Gebirge

4. Ausbau Strosse

 Vorspritzen der Laibung Bewehrung 1. Lage

Bogen

• Spritzbeton 1. Lage

 Ankerung im 2. Abschlag hinter OB, Bewehrung 2. Lage

nach jedem Abschlag, auf 1. Lage

Spritzbeton 2. Lage \_\_\_ 5. Ausbruch Sohle


6. Ausbau Sohle

 Bewehrung und Spritzbeton • Sohlauffüllung vor befahren mit Schwerfahrzeugen

\*...Die Spritzbetonschale ist "abschlagsweise" zu perforieren.

Anmerkung:

- Der Vortrieb ist entsprechend dem geotechnischen Meßprogramm zu überwachen.
- Die für die einzelnen Vortriebsklassen (VKL) dargestellten Stützmittel sind beispielhaft und werden während des Vortriebs den örtlichen Gegebenheiten angepasst.
- Die Vortriebsklassen werden unabhängig voneinander für Kalotte, Strosse und Sohle festgelegt. (und kann in jeder beliebigen Kombination auftreten)
- Die Mengenvordersätze verstehen sich je Laufmeter Tunnelvortrieb und beziehen sich auf den Maximalwert der Abschlagslänge der jeweiligen Vortriebsklasse.
- Alle Stützmittel sind grundsätzlich sofort nach jedem Abschlag einzubauen.
- Die angegebenen Mengen an Baustahlgitter sind theoretische Mengen ohne Berücksichtigung von Überlappungen in Längs- und Querrichtung.

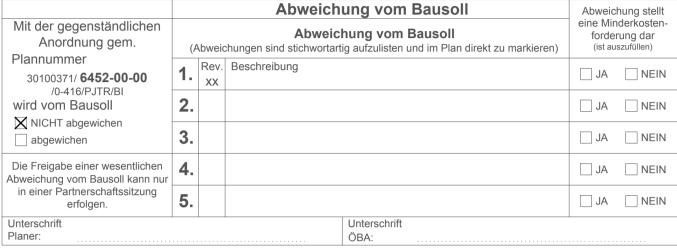



Zugehörige Pläne:

... Detaile Stützmittel

... Anschlussdetaile Spritzbeton Pannenbucht - EQ

...Grundriss PB1\_EQ04 und Längenschnitt zusätzlicher Ausbruch für Neubau ...Grundriss PB2\_EQ07 und Längenschnitt zusätzlicher Ausbruch für Neubau

**ASFINAG BAU MANAGEMENT GMBH** 

im Namen der

INHALT / PLANTITEL

GEZEICHNET: DATUM:

GEPRÜFT: DATUM:

FLÄCHE:

05.12.2018

05.12.2018

0,594m x 0,841m = 0,50m<sup>2</sup>

Legende

Ausbruch neu

Abbruch Beton

Abbruch SpC

SN-Mörtelanker 250kN L=4m

PROJEKT



S 16 Arlberg Schnellstraße **ASt Zams - ASt Landeck West** km 00,000 - 05,536

SICHERHEITSAUSBAU PERJUTUNNEL

**AUSFÜHRUN** PERJENTUNNEL 1.RÖHR PJTR



**MASSSTAB** 

1:100

Plannummer ASFINAG:

30100371/**6452-00-00**/0-416/PJTR/BI

PLANNUMMER / REVISION / VERSION:

6452-00-00